

令和7年度

大谷丸岡水路改修工事に伴う
水道管移設工事

設 計 図 面


香 南 市 上 下 水 道 課

令和7年度 大谷丸岡水路改修工事に伴う水道管移設工事


図 面 目 録

番 号	図 面 名 称	縮 尺
1	仮設平面図・仮設配管詳細図（仮設管）	図示
2	横断面図・掘削標準断面図・給水管切替標準図（仮設管）	図示
3	本設平面図・本設配管詳細図（新設管）	図示
4	横断面図・掘削標準断面図・土留工・舗装復旧標準断面図（新設管）	図示
5	給水管切替標準図（新設管）・ボックス標準図	図示


仮設平面図 S=1/250

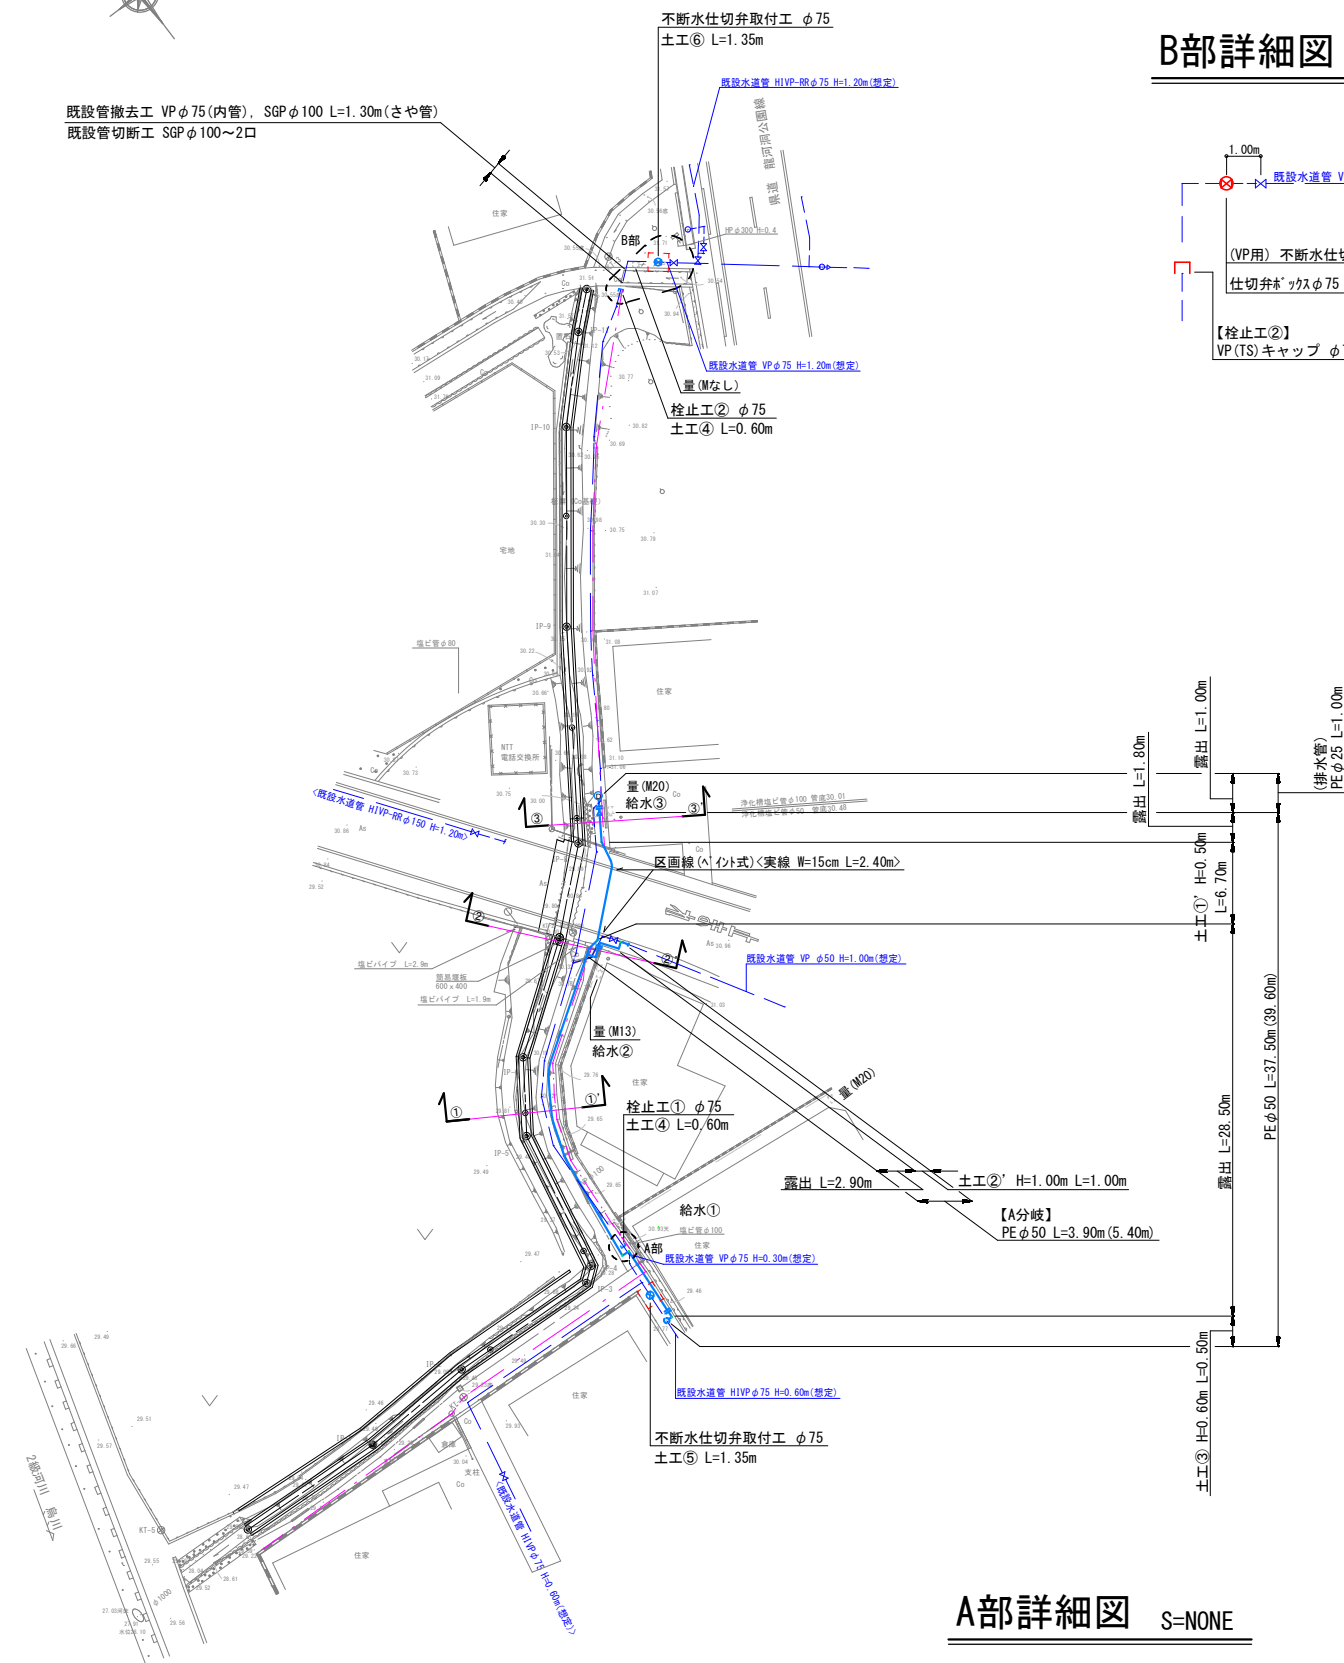


B部詳細図 S=NONE

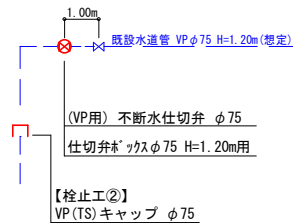


A部詳細図 S=NONE

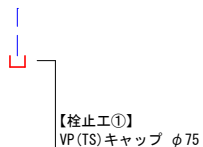

仮設配管詳細図 S=NONE

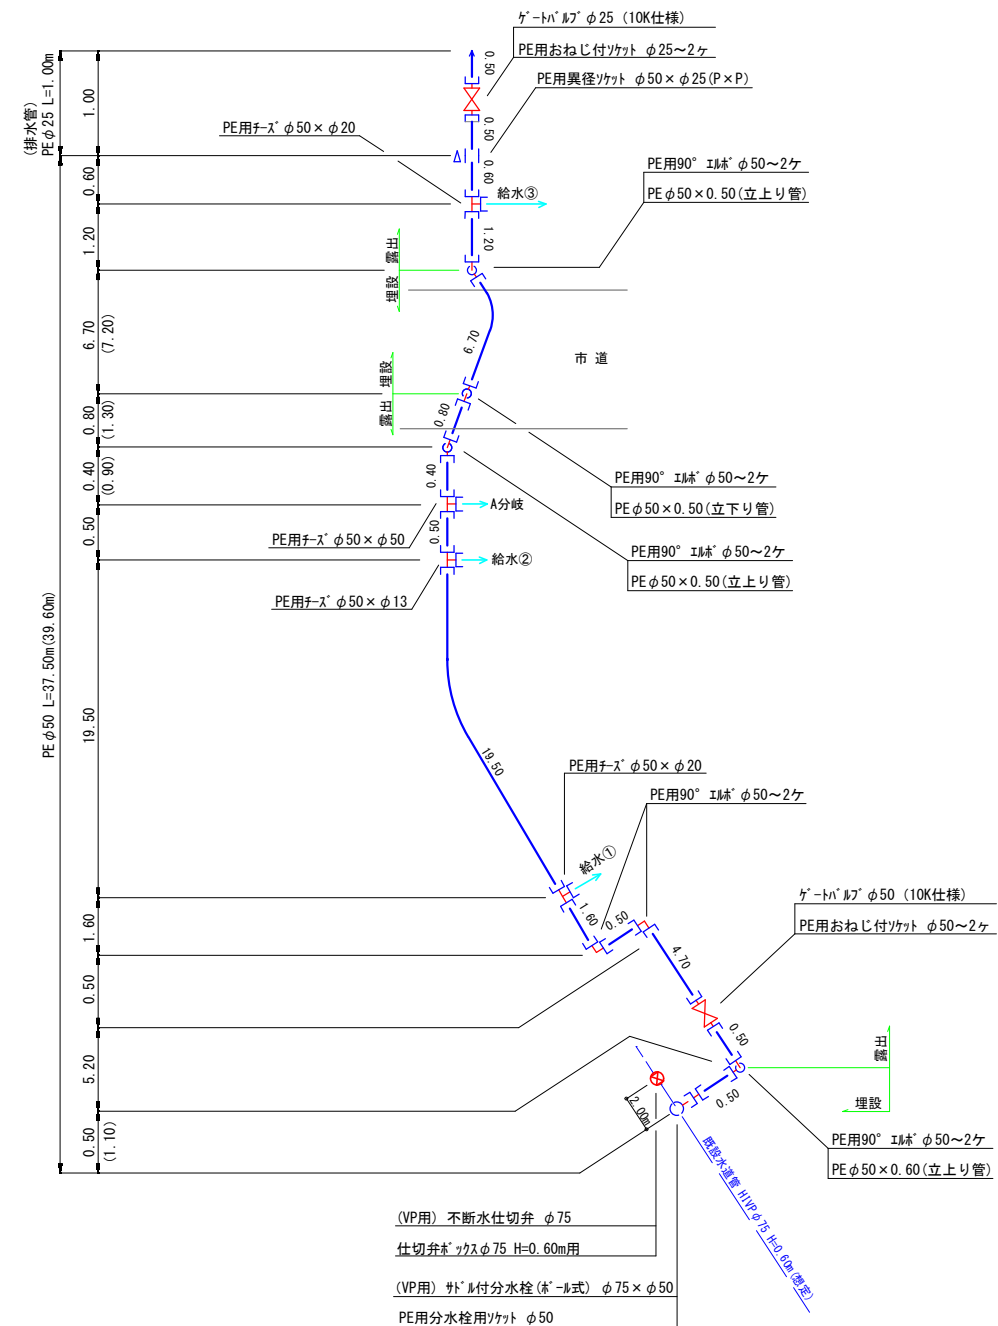




A分岐詳細図 S=NONE

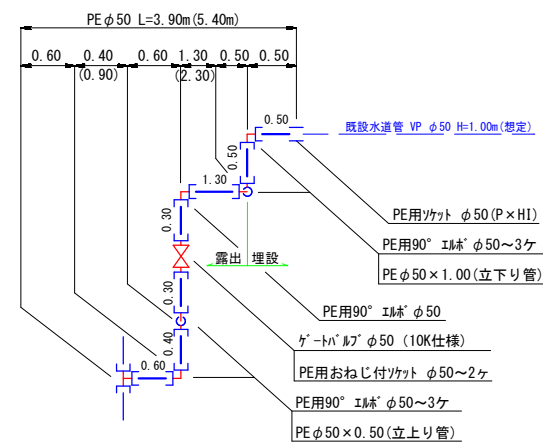







- （注記）
- ・土工番号の「」は両切を示す。
- ・（ ）内寸法は管実延長を示す。
- ・施工時は地下埋設物に十分注意すること。
- ・仮設管露出部（未舗装部）は縁等で固定すること。
- ・仮設管露出部（道路部の一部）は土壌等で保護すること。
- ・管末ドレンは適所に排水すること。
- ・既設管土被りは想定にて記入しているため掘削の際には十分注意すること。

(仮設管)			
工事名	大谷丸岡水路改修工事に伴う水道管移設工事		
施工場所	香南市野市町大谷地区		
図 名	仮設平面図・仮設配管詳細図		
縮 尺	図示		
年 度	令和7年度	図面番号	1
香 南 市 上 下 水 道 課			


横断面図 S=1/50

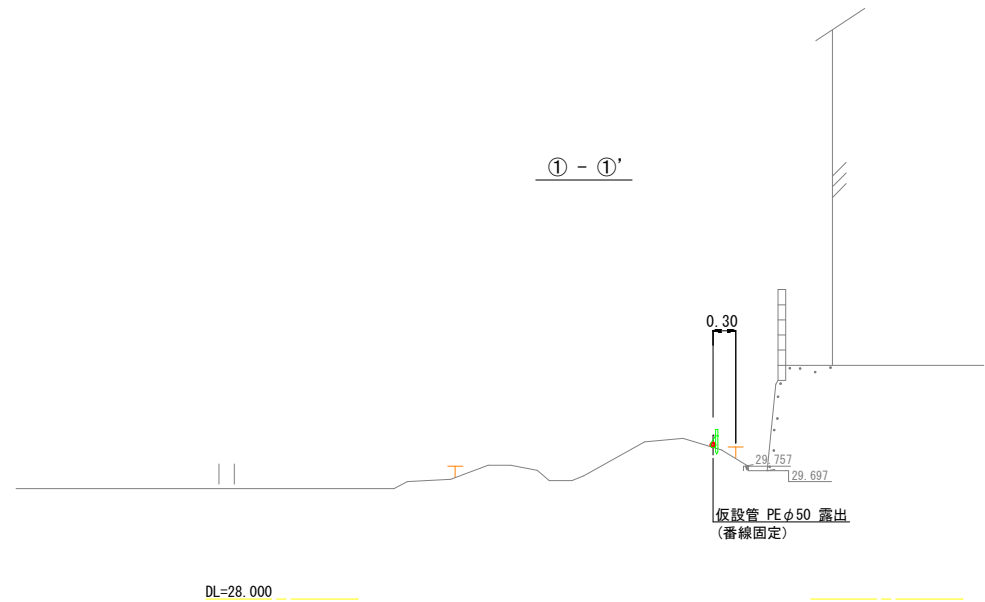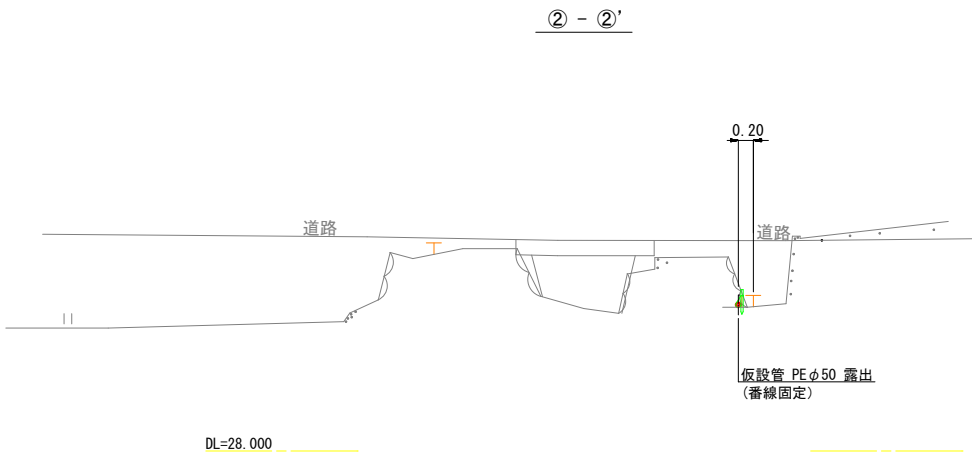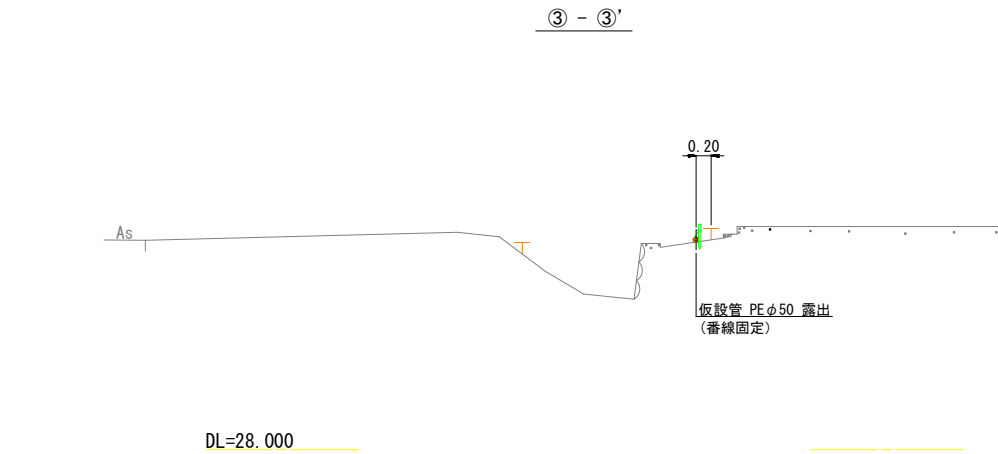

掘削標準断面図 S=1/20

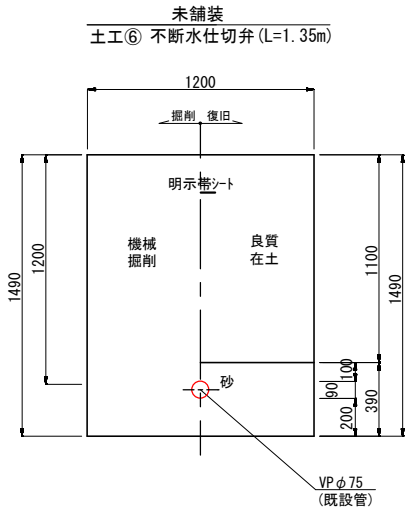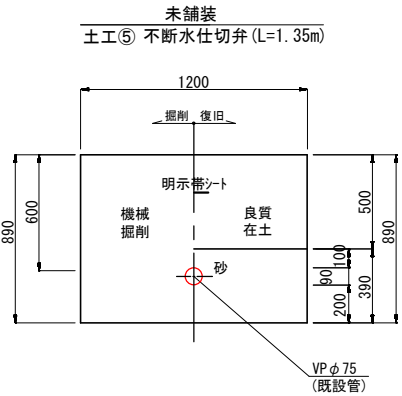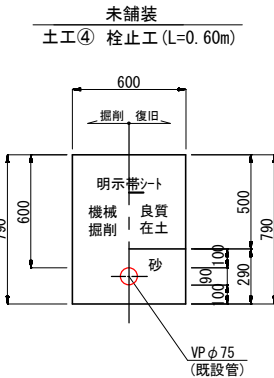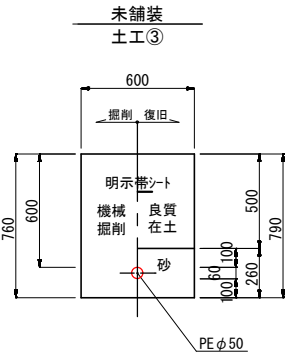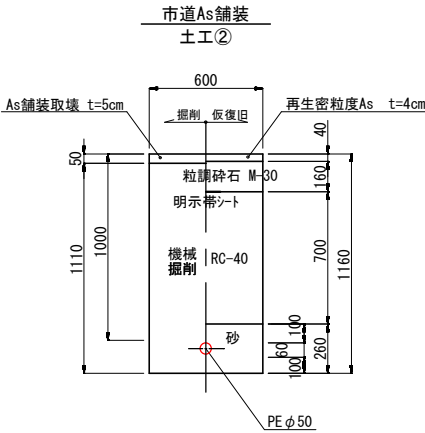
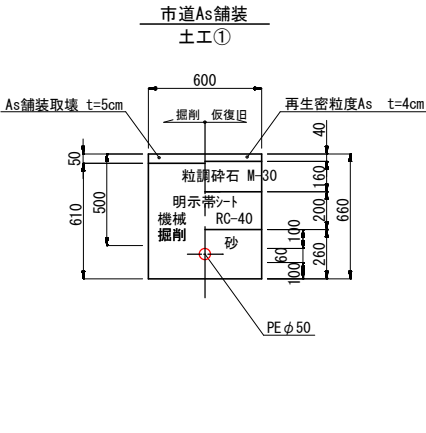


給水管切替標準図 S=NONE

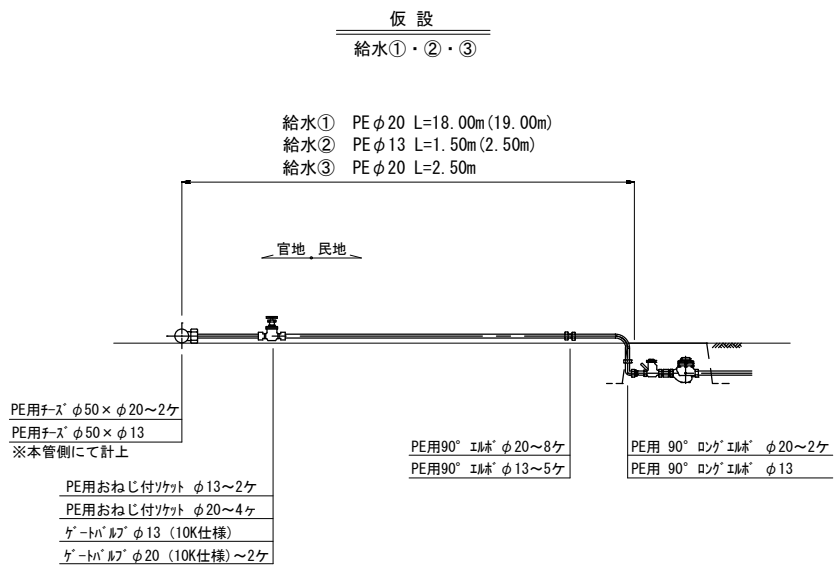


(注記)
・仮設給水管は、直結止水栓まで布設すること。


(仮設管)			
工事名	大谷丸岡水路改修工事に伴う水道管移設工事		
施工場所	香南市野市町大谷地区		
図名	横断面図・掘削標準断面図 給水管切替標準図		
縮尺	図示		
年度	令和7年度	図面番号	2
香南市上下水道課			

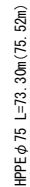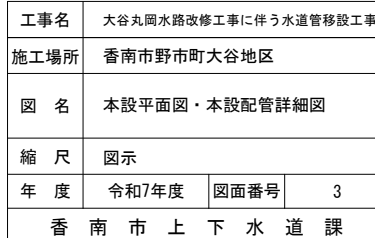 \sqrt{A} 


横断面図 S=1/50

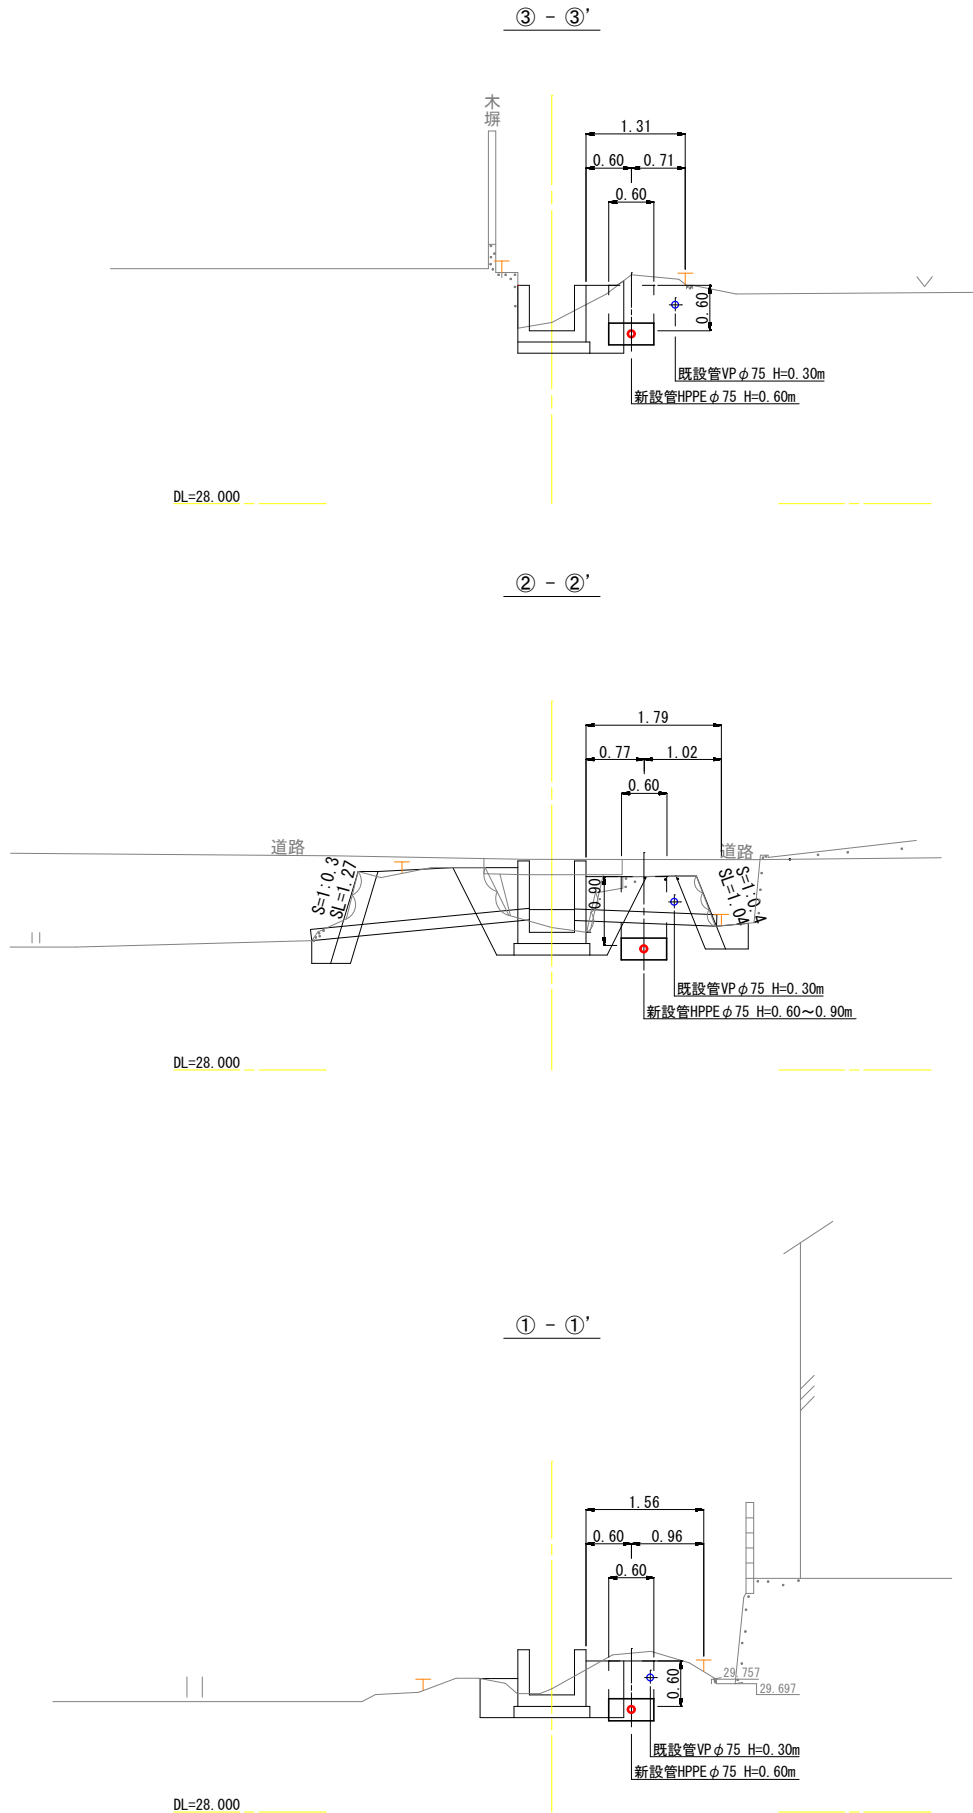


掘削標準断面図 S=1/20

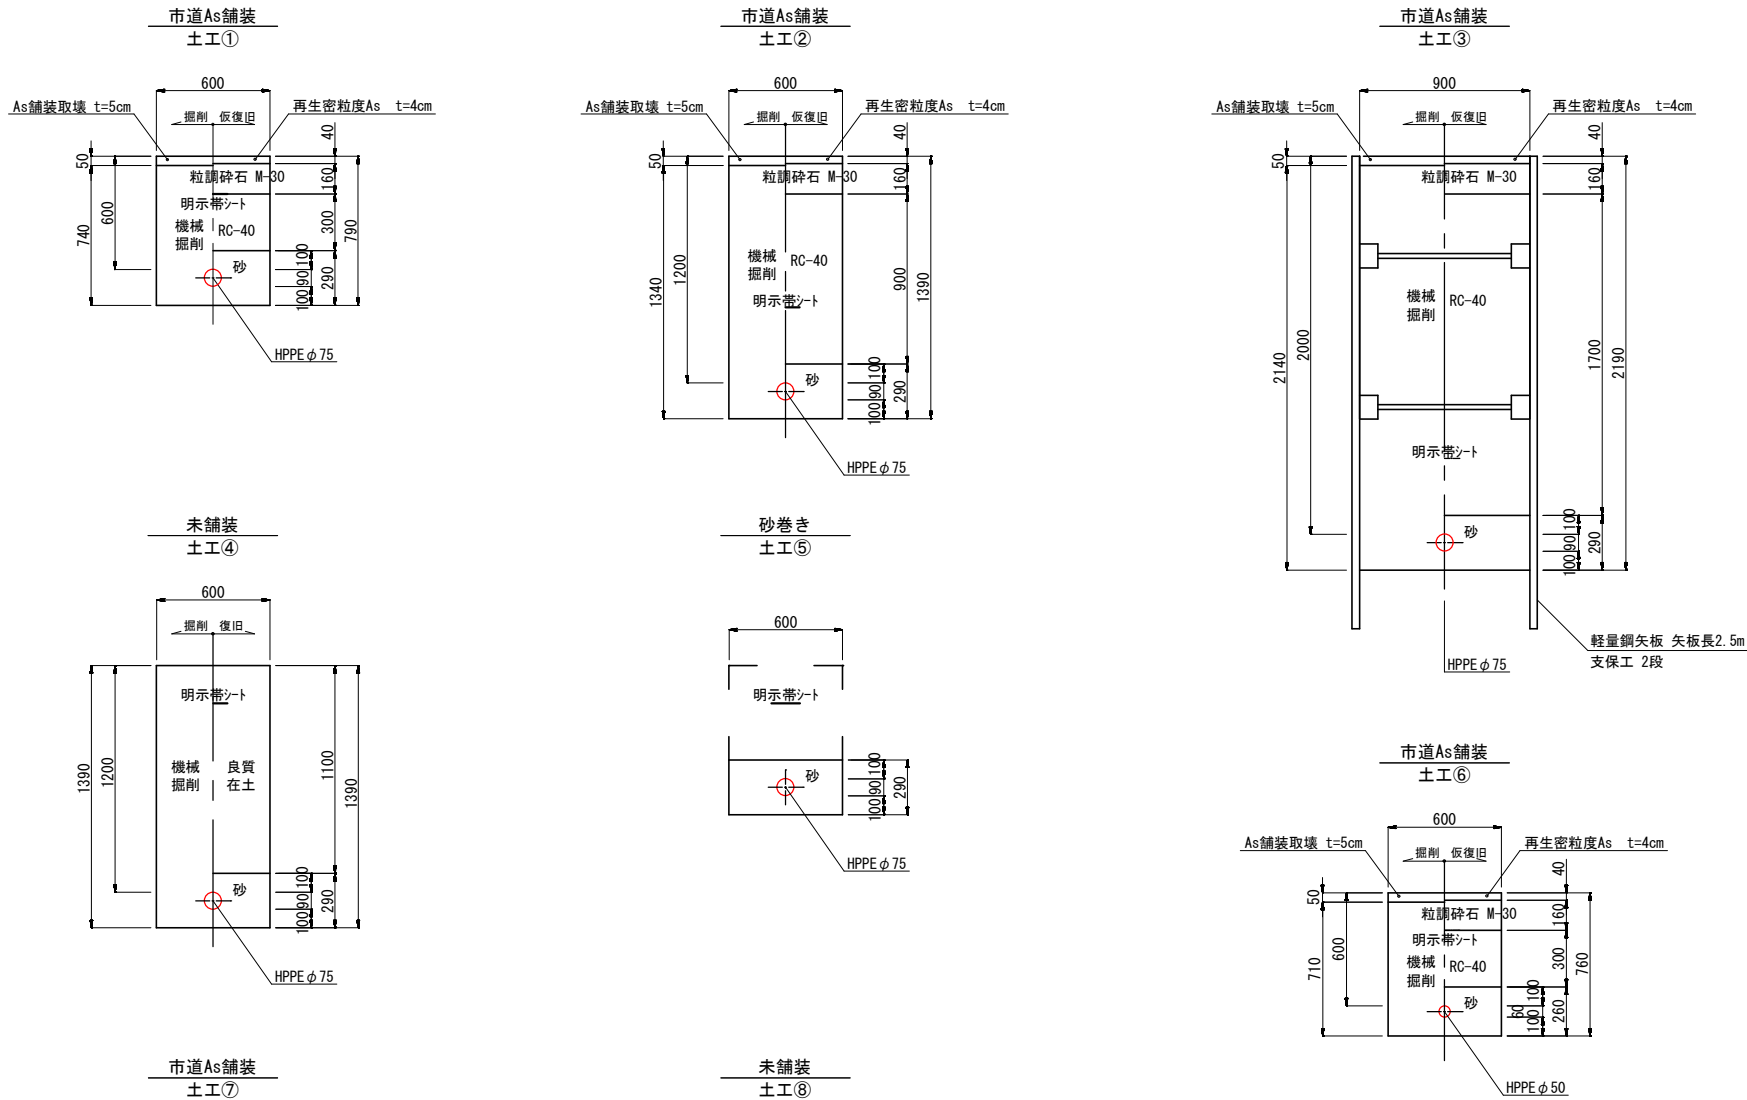

舗装復旧標準断面図 S=NONE

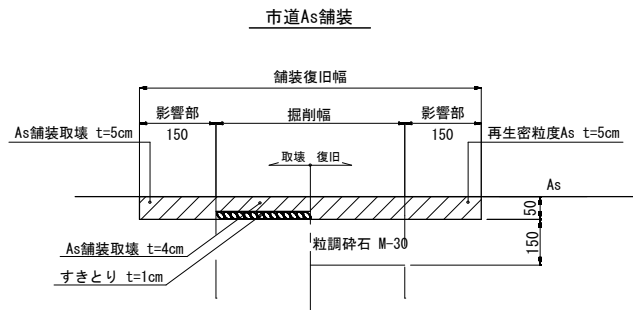


土留工 S=1/40

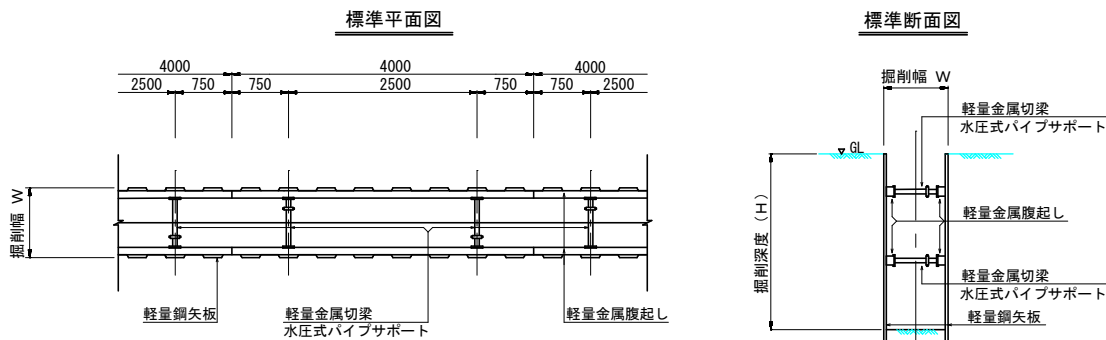

掘削深度 (H)	支保工
1.5m~2.0m以下	1段
2.0m~3.5m以下	2段
3.5m~4.0m以下	3段

工事名	大谷丸岡水路改修工事に伴う水道管移設工事		
施工場所	香南市野市町大谷地区		
図名	横断面図・掘削標準断面図・土留工舗装復旧標準断面図		
縮尺	図示		
年度	令和7年度	図面番号	4
香南市上下水道課			

給水管切替標準図 S=NONE

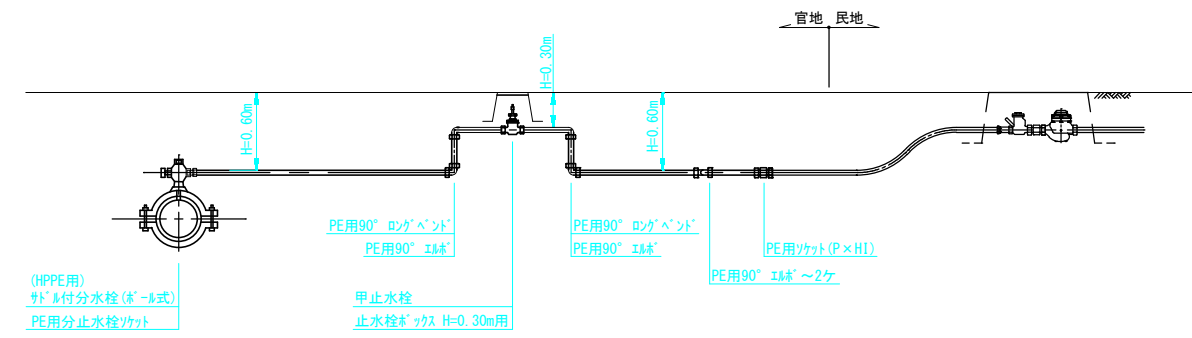


給水管材料表


番 号	接続 口径	外付分水栓 (ホ-ル式) (HPPE用)	PE用 分止水栓ソケット	PE	PE用 90° エキ	PE用 90° ロングヘント	PE用ソケット (P×H1)		甲止水栓	止水栓ホ-ガス H=0.30m用	掘削標準断面	
		φ75×φ20	φ20	φ20	φ20	φ20	φ20	φ20×φ13	φ20	φ20	⑧	
①	φ20	1	1	2.3	4	2	1		1	1	1.0	
②	φ13	1	1	2.1	4	2		1	1	1	1.0	
③	φ20	1	1	1.8	4	2	1		1	1	1.0	
		3	ヶ	6.2	ヶ	6	ヶ	1	ヶ	3	3.0	

ボックス標準図 S=1/10

仕切弁ボックス φ50～φ75 H=600用

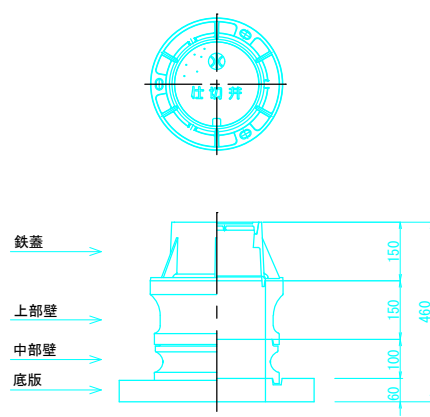

仕切弁ボックス φ50～φ75 H=1200用

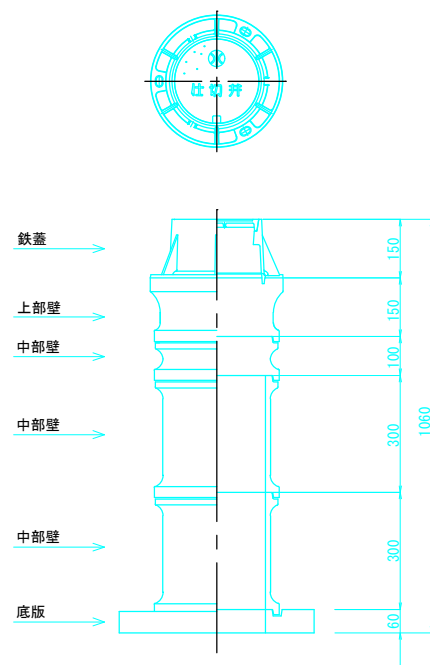

(注記)
・給水管の土工は、既設管接続箇所を計上する。

(新設管)			
工事名	大谷丸岡水路改修工事に伴う水道管移設工事		
施工場所	香南市野市町大谷地区		
図 名	給水管切替標準図 ボックス標準図		
縮 尺	図示		
年 度	令和7年度	図面番号	5
香 南 市 上 下 水 道 課			